
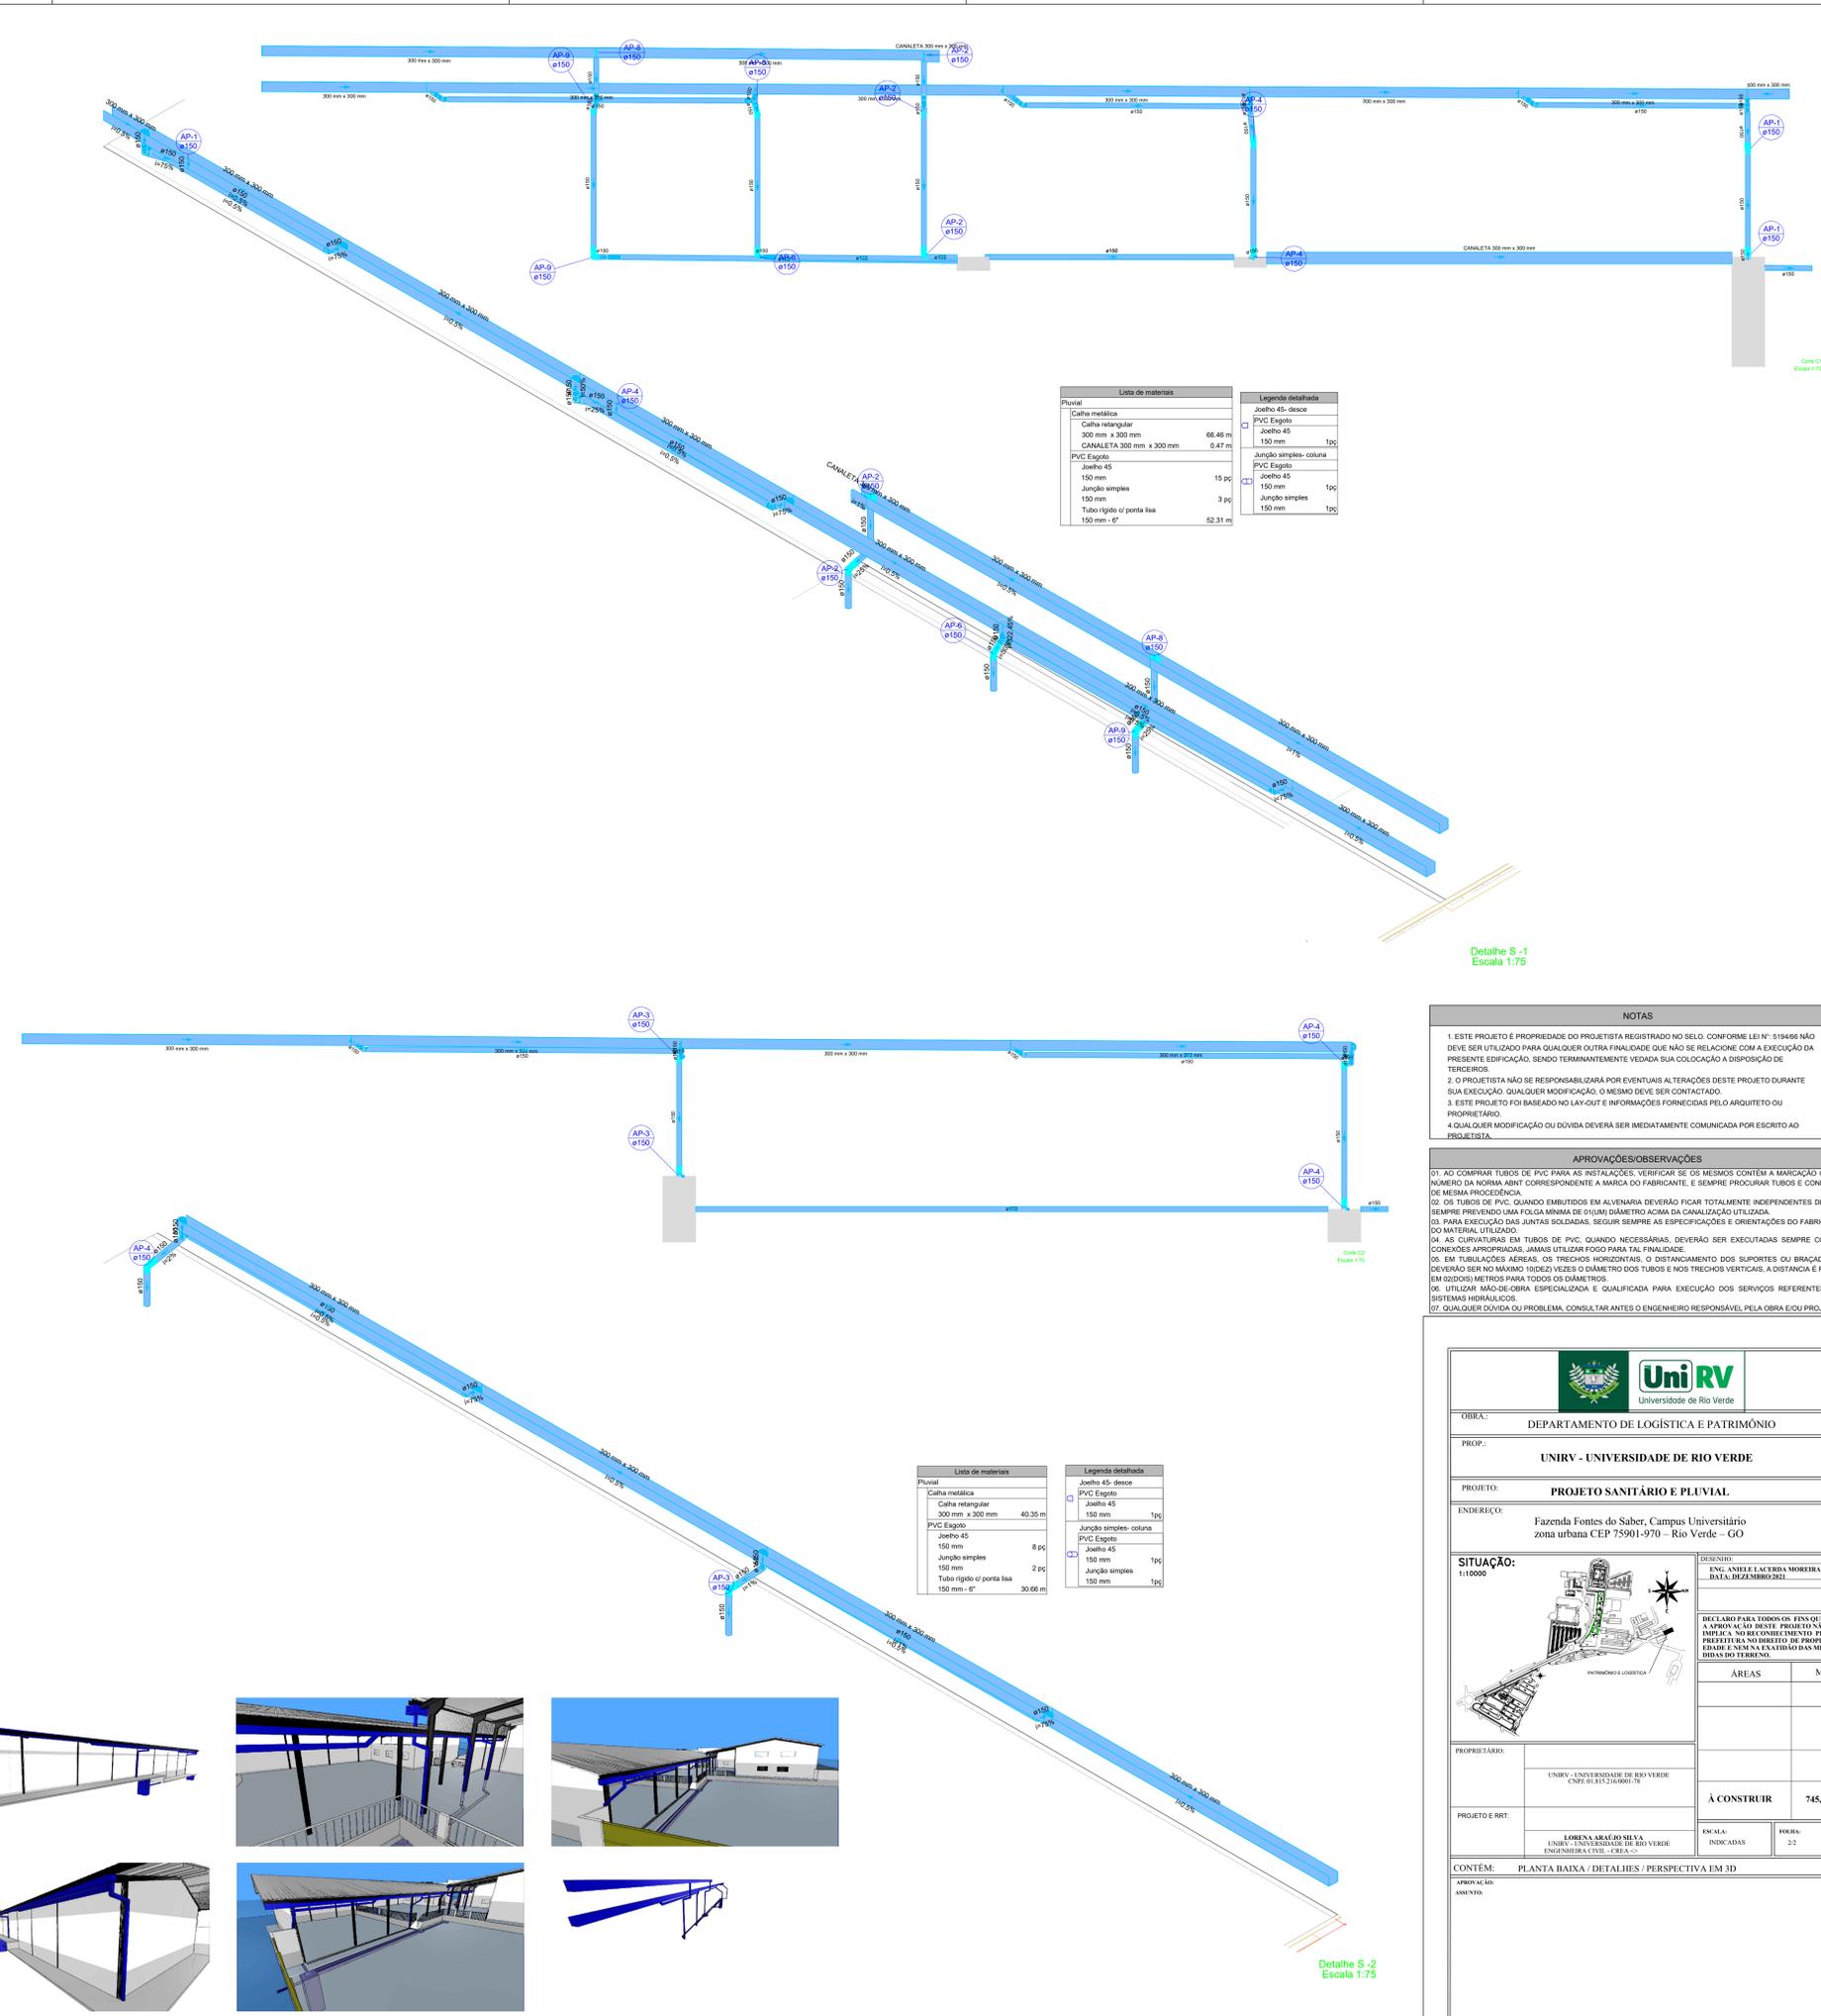


Planta Baixa - Cobertura
ESCALA: 1 : 75

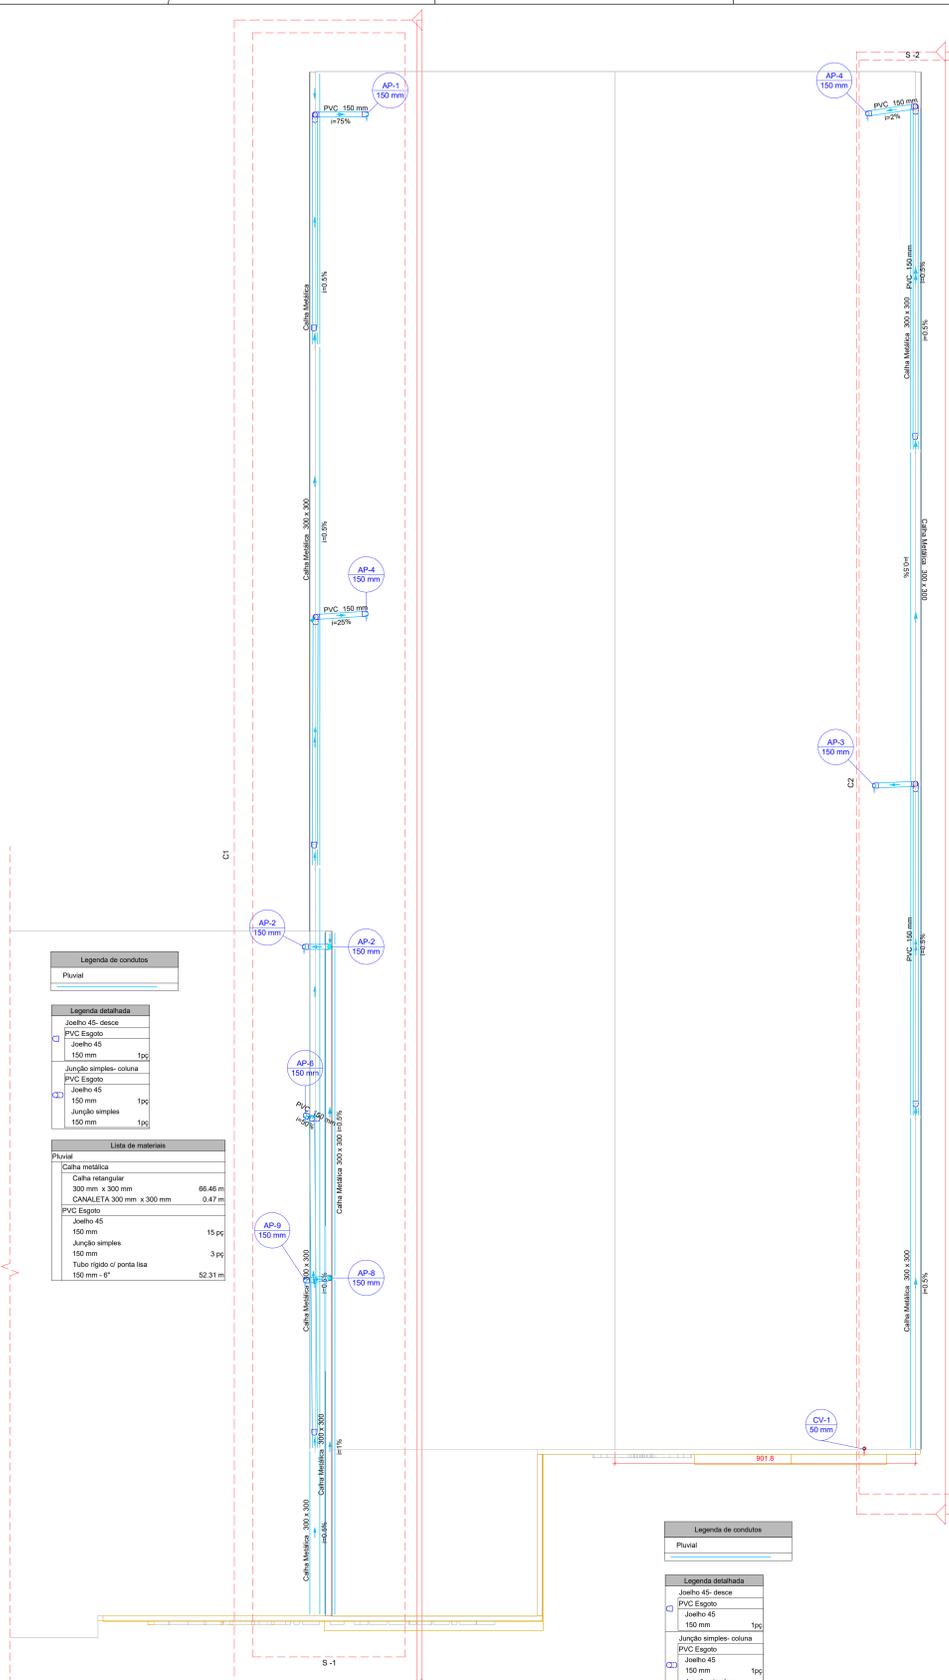

Legenda de condutos

Pluvial

Legenda detalhada

Joelho 45- desce

PVC Esgoto

Joelho 45

150 mm

1pc

Junção simples- coluna

PVC Esgoto

Joelho 45

150 mm

1pc

Junção simples

150 mm

1pc

Lista de materiais

Pluvial

Caixa metálica

Caixa retangular

300 mm x 300 mm

66.46 m

CANALETA 300 mm x 300 mm

0.47 m

PVC Esgoto

Joelho 45

150 mm

15 pc

Junção simples

150 mm

3 pc

Tubo rígido of ponta lisa

150 mm - 6"

52.31 m

Legenda de condutos

Pluvial

Legenda detalhada

Joelho 45- desce

PVC Esgoto

Joelho 45

150 mm

1pc

Junção simples- coluna

PVC Esgoto

Joelho 45

150 mm

1pc

Junção simples

150 mm

1pc

Lista de materiais

Pluvial

Caixa metálica

Caixa retangular

300 mm x 300 mm

40.35 m

PVC Esgoto

Joelho 45

150 mm

8 pc

Junção simples

150 mm

2 pc

Tubo rígido of ponta lisa

150 mm - 6"

30.66 m

Legenda de condutos

Ventilação

Lista de materiais

Ventilação

PVC Esgoto

Terminal de ventilação

50 mm

1 pc

Tubo rígido of ponta lisa

50 mm - 2"

2.81 m

Lista de materiais

Pluvial

Caixa metálica

Caixa retangular

300 mm x 300 mm

66.46 m

CANALETA 300 mm x 300 mm

0.47 m

PVC Esgoto

Joelho 45

150 mm

15 pc

Junção simples

150 mm

3 pc

Tubo rígido of ponta lisa

150 mm - 6"

52.31 m

Legenda detalhada

Joelho 45- desce

PVC Esgoto

Joelho 45

150 mm

1pc

Junção simples- coluna

PVC Esgoto

Joelho 45

150 mm

1pc

Junção simples

150 mm

1pc

Lista de materiais

Pluvial

Caixa metálica

Caixa retangular

300 mm x 300 mm

40.35 m

PVC Esgoto

Joelho 45

150 mm

8 pc

Junção simples

150 mm

2 pc

Tubo rígido of ponta lisa

150 mm - 6"

30.66 m

Legenda detalhada

Joelho 45- desce

PVC Esgoto

Joelho 45

150 mm

1pc

Junção simples- coluna

PVC Esgoto

Joelho 45


150 mm

1pc

Junção simples

150 mm

1pc

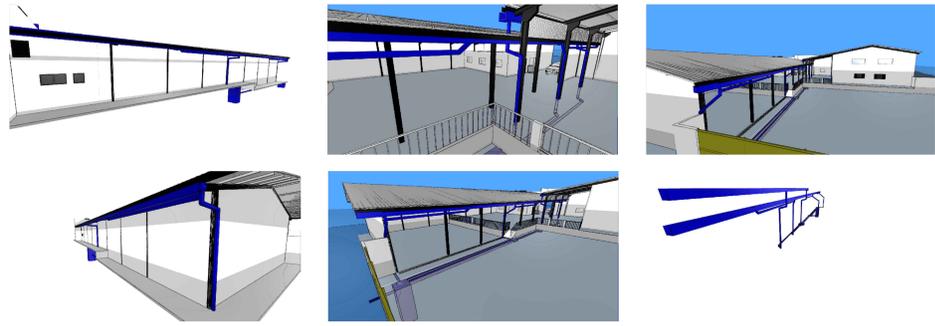

NOTAS

1. ESTE PROJETO É PROPRIEDADE DO PROJETISTA REGISTRADO NO SELO, CONFORME LEI Nº 5194/96 NÃO DEVE SER UTILIZADO PARA QUALQUER OUTRA FINALIDADE QUE NÃO SE RELACIONE COM A EXECUÇÃO DA PRESENTE EDIFICAÇÃO, SENDO TERMINANTEMENTE VEDADA SUA COLOCAÇÃO A DISPOSIÇÃO DE TERCEIROS;
2. O PROJETISTA NÃO SE RESPONSABILIZA POR EVENTUAIS ALTERAÇÕES DESTES PROJETOS DURANTE SUA EXECUÇÃO, QUALQUER MODIFICAÇÃO, O MESMO DEVE SER CONTACTADO;
3. ESTE PROJETO FOI BASEADO NO LAY-OUT E INFORMAÇÕES FORNECIDAS PELO ARQUITETO OU PROPRIETÁRIO;
4. QUALQUER MODIFICAÇÃO OU DÚVIDA DEVERÁ SER IMEDIATAMENTE COMUNICADA POR ESCRITO AO PROJETISTA.

APROVAÇÕES/OBSERVAÇÕES

01. AO COMPRAR TUBOS DE PVC PARA AS INSTALAÇÕES, VERIFICAR SE OS MESMOS CONTÊM A MARCAÇÃO COM O NÚMERO DA NORMA ABNT CORRESPONDENTE À MARCA DO FABRICANTE, E SEMPRE PROCURAR TUBOS E CONEXÕES DE MESMA PROCEDÊNCIA.
02. OS TUBOS DE PVC, QUANDO EMBUTIDOS EM ALVENARIA DEVERÃO FICAR TOTALMENTE INDEPENDENTES DESTAS, SEMPRE PREVENINDO UMA FOLGA MÍNIMA DE 01(M) DIÂMETRO ACIMA DA CANALIZAÇÃO UTILIZADA.
03. PARA EXECUÇÃO DAS JUNTAS SOLDADAS, SEGUIR SEMPRE AS ESPECIFICAÇÕES E ORIENTAÇÕES DO FABRICANTE DO MATERIAL UTILIZADO.
04. AS CURVATURAS EM TUBOS DE PVC, QUANDO NECESSÁRIAS, DEVERÃO SER EXECUTADAS SEMPRE COM AS CONEXÕES APROPRIADAS, JAMÁS UTILIZAR FOGO PARA TAL FINALIDADE.
05. EM TUBULAÇÕES AÉREAS, OS TRECHOS HORIZONTAIS, O DISTANCIAMENTO DOS SUPORTES OU BRACADERAS DEVERÃO SER NO MÁXIMO 10(DEZ) VEZES O DIÂMETRO DOS TUBOS E NOS TRECHOS VERTICAIS, A DISTÂNCIA E FIKADA EM 02(DOIS) METROS PARA TODOS OS DIÂMETROS.
06. UTILIZAR MÃO-DE-OBRA ESPECIALIZADA E QUALIFICADA PARA EXECUÇÃO DOS SERVIÇOS REFERENTES AOS SISTEMAS HIDRÁULICOS.
07. QUALQUER DÚVIDA OU PROBLEMA, CONSULTAR ANTES O ENGENHEIRO RESPONSÁVEL PELA OBRA E/OU PROJETO.

UniRV
Universidade de Rio Verde

OBRA: DEPARTAMENTO DE LOGÍSTICA E PATRIMÔNIO

PROP.: UNIRV - UNIVERSIDADE DE RIO VERDE

PROJETO: PROJETO SANITÁRIO E PLUVIAL

ENDEREÇO: Fazenda Fontes do Saber, Campus Universitário zona urbana CEP 75901-970 – Rio Verde – GO

SITUAÇÃO: 1:10000

PROPRIETÁRIO: UNIRV - UNIVERSIDADE DE RIO VERDE CNPJ: 01.812.216/0001-78

PROJETO E RBT: LORENA ARAÚJO SILVA UNIRV - UNIVERSIDADE DE RIO VERDE ENGENHEIRA CREA: 07854-0

CONTÉM: PLANTA BAIXA / DETALHES / PERSPECTIVA EM 3D

APROVAÇÃO: ASSINADO:

RESUMO: ENG. ANIELLE LACORINA MOREIRA DATA: 03/02/2021

DECLARO PARA FIM DOS EFETOS: A APROVAÇÃO NESTE PROJETO NÃO DEFERE A MINHA RESPONSABILIDADE PELA PRETITA NA OBRA DE PROPRIEDADE E NEM NA EXECUÇÃO DAS MEDIDAS DO TERRENO.

ÁREAS	M²
À CONSTRUIR	745,28

ESCALA: INDICADAS

FOLHA: 2/2